


RECUPERATORE MARCA EUPAIR MODELLO RCE-DP-8500-EC
SIMILARE O EQUIVALENTE






DATI NOMINALI MOTORI ELETTRICI / NOMINAL DATA OF ELECTRIC MOTORS						
Volt [V]	Fase / Phase	Freq. [Hz]	Inom1 [A]	Potnom1 [W]	Vnom1 [rpm]	
230 + 15%	1-	50/60	8,0x2	1710x2	1928	
Portata aria @ 50 [Pa]	Air flow rate @ 50 [Pa]			[m³/h]	8200	[m³/s]
Portata aria @ 150 [Pa]	Air flow rate @ 150 [Pa]			[m³/h]	7700	[m³/s]
					2,278	
MAXIMA EFFICIENZA TERMICA DEL RECUPERO DI CALORE / MAXIMUM THERMAL EFFICIENCY OF HEAT RECOVERY						
Portata aria @ 50 [Pa]	Air flow rate @ 50 [Pa]			[m³/h]	8200	[m³/s]
Portata aria @ 150 [Pa]	Air flow rate @ 150 [Pa]			[m³/h]	7700	[m³/s]
					2,139	

DIMENSIONI / DIMENSIONS


A1	A2	B	C	D	ØE	F	G	H	L	M	Kg H	Kg V
2170	2170	--	--	1100	600	435	1300	100	2200	1130	500,0	550,0

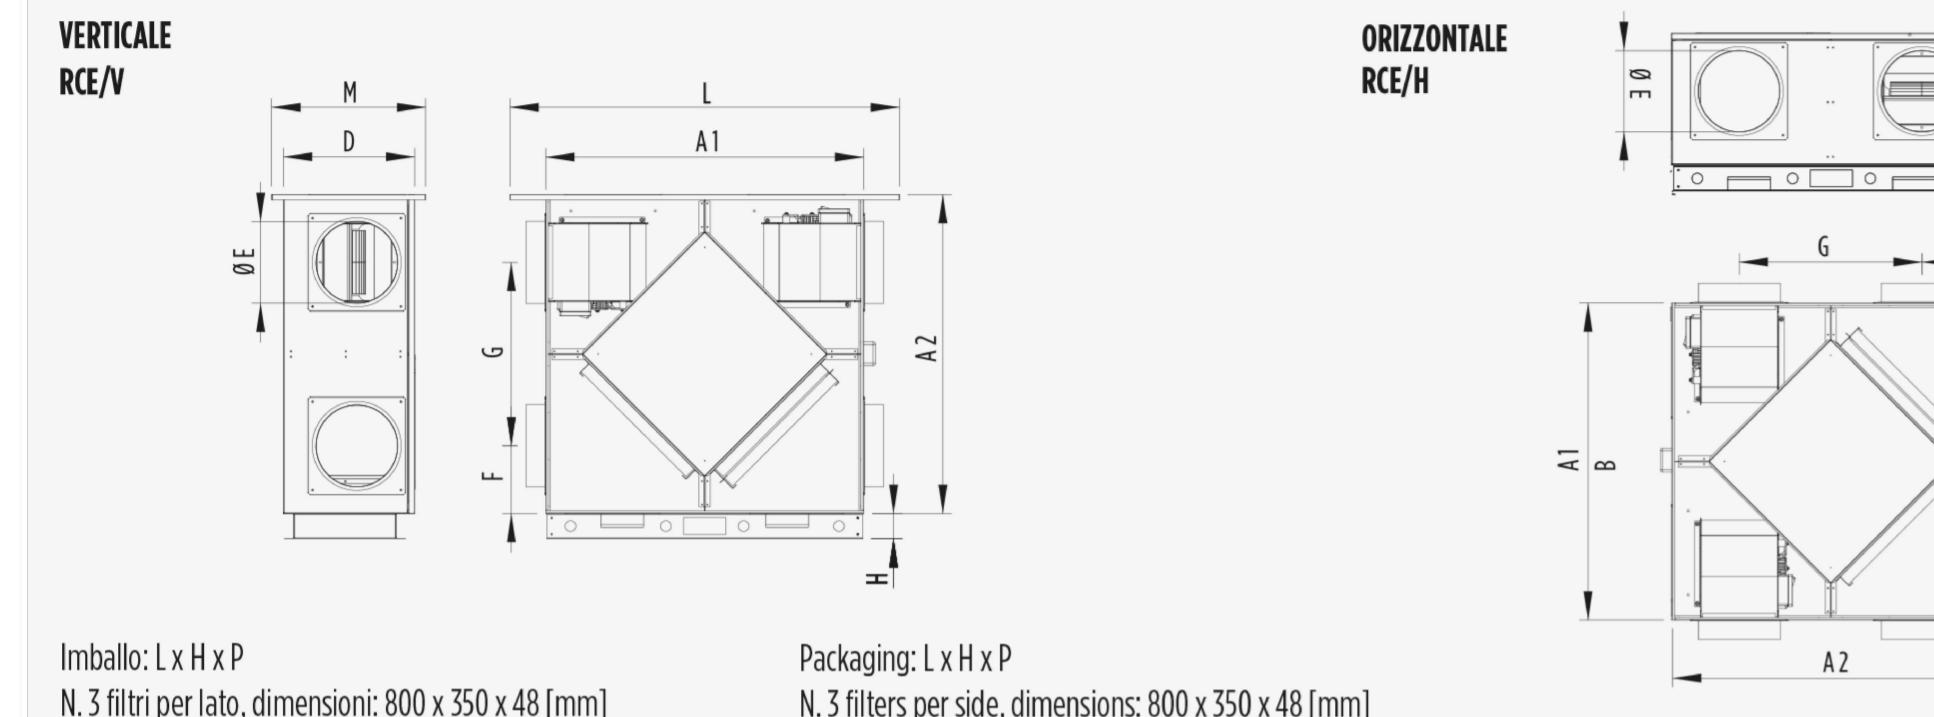

LIVELLI SONORI / NOISE LEVELS											
SWL(1) [dB] Banda d'ottava [Hz] / octave band [Hz]				SWL(1)	SPL(3) cassa / case						
63	125	250	500	1000	2000	4000	8000	[dB]	[dB(A)]	1m [dB(A)]	3m [dB(A)]
82	80	83	78	77	75	69	58	82	79	67	61

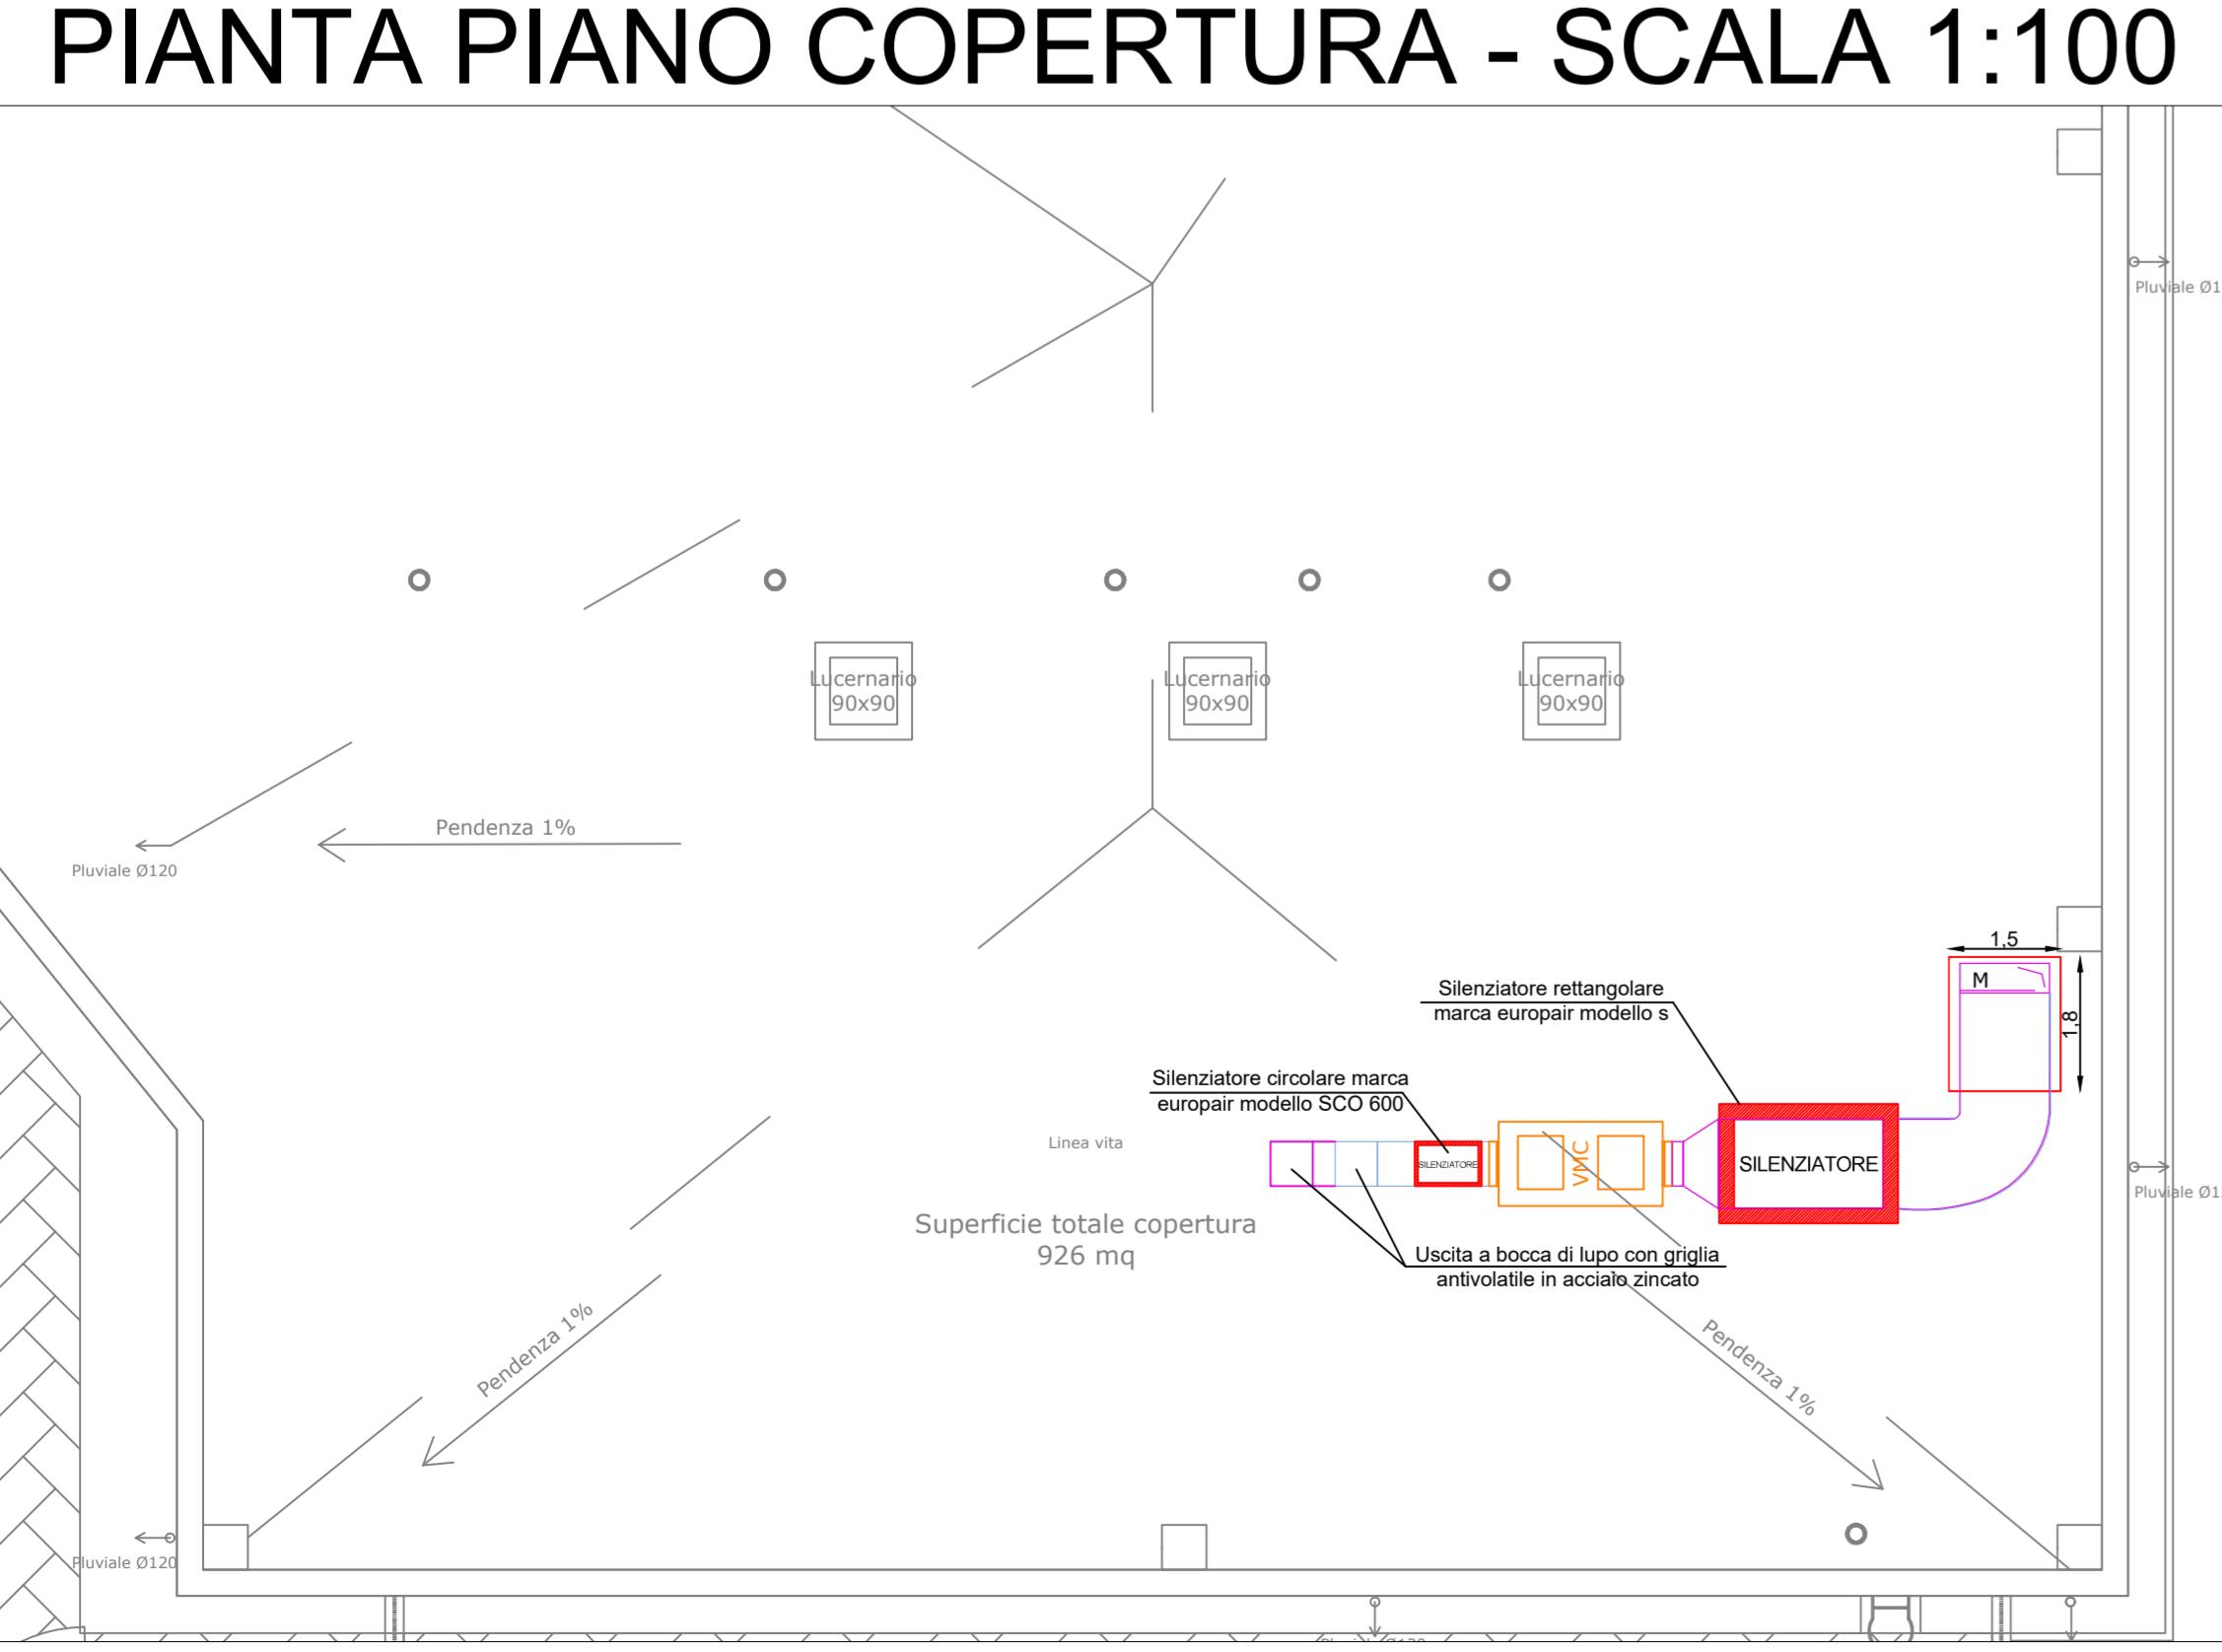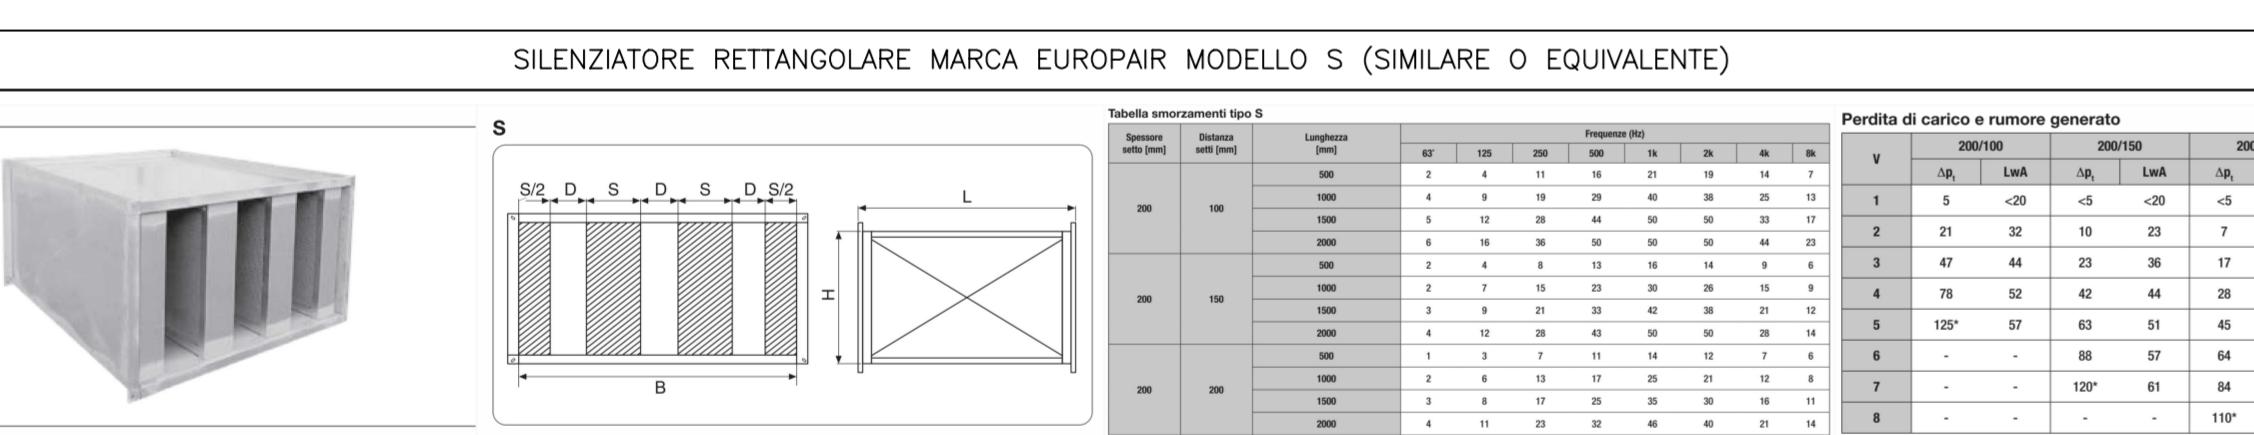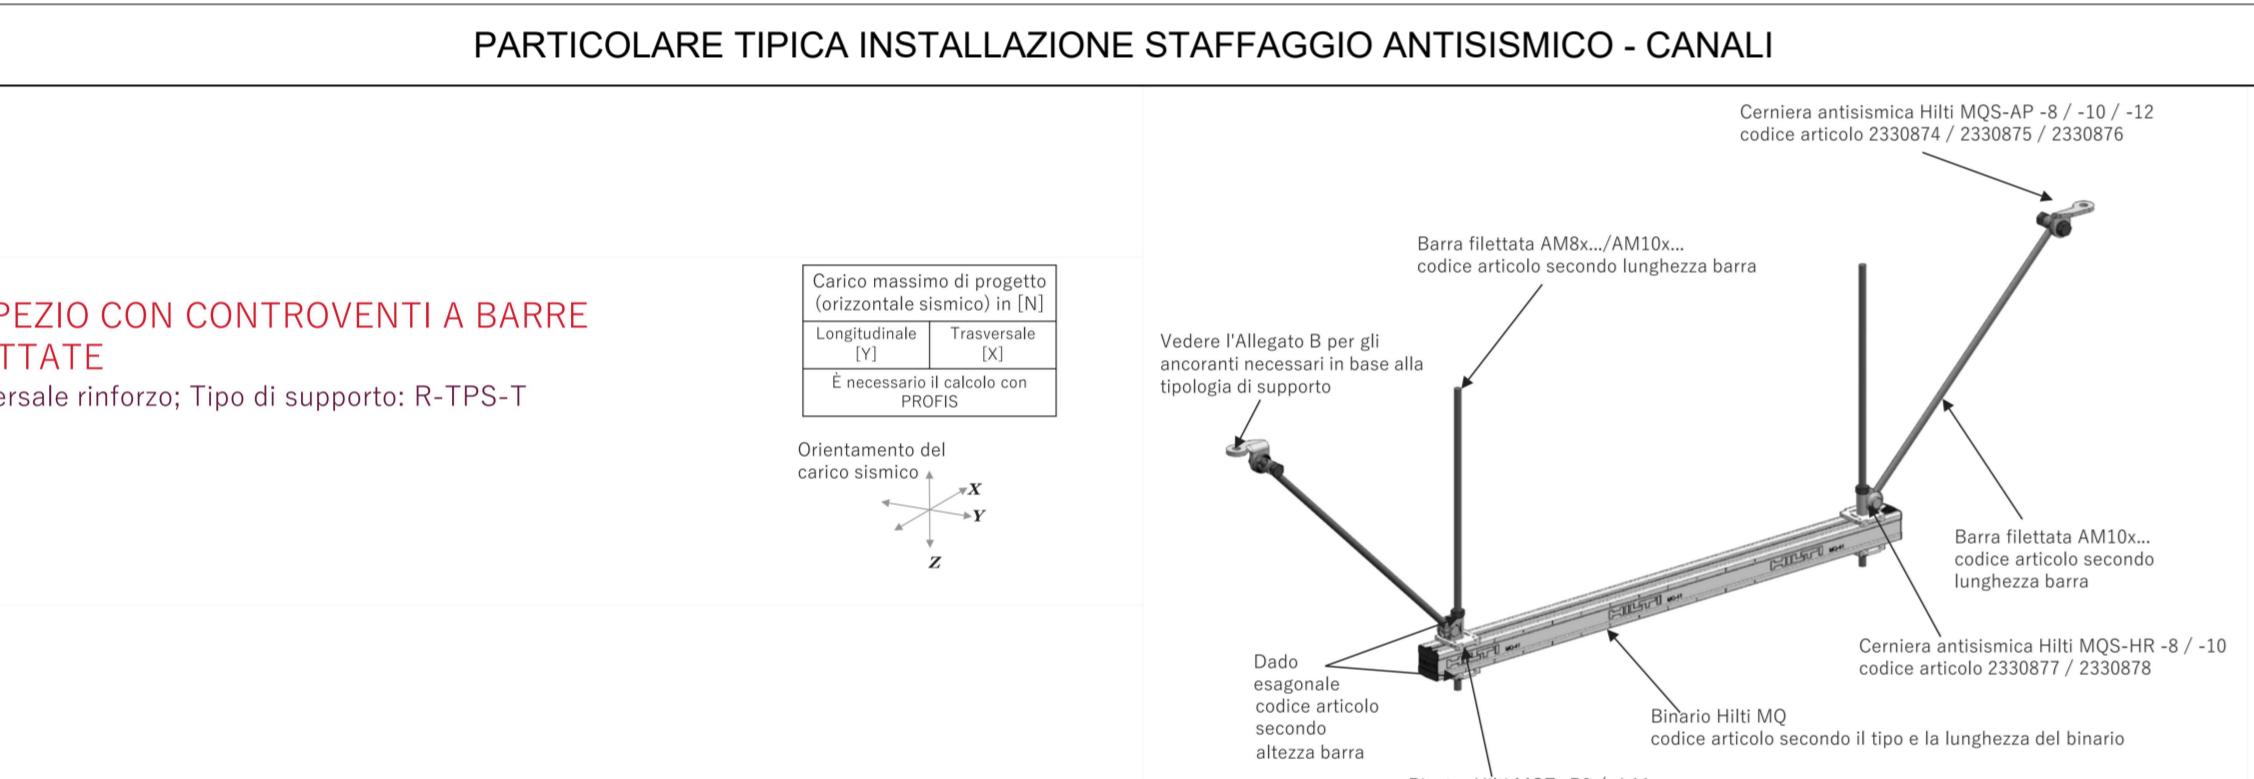


Particolare attraversamento canali in copertura (fuori scala)


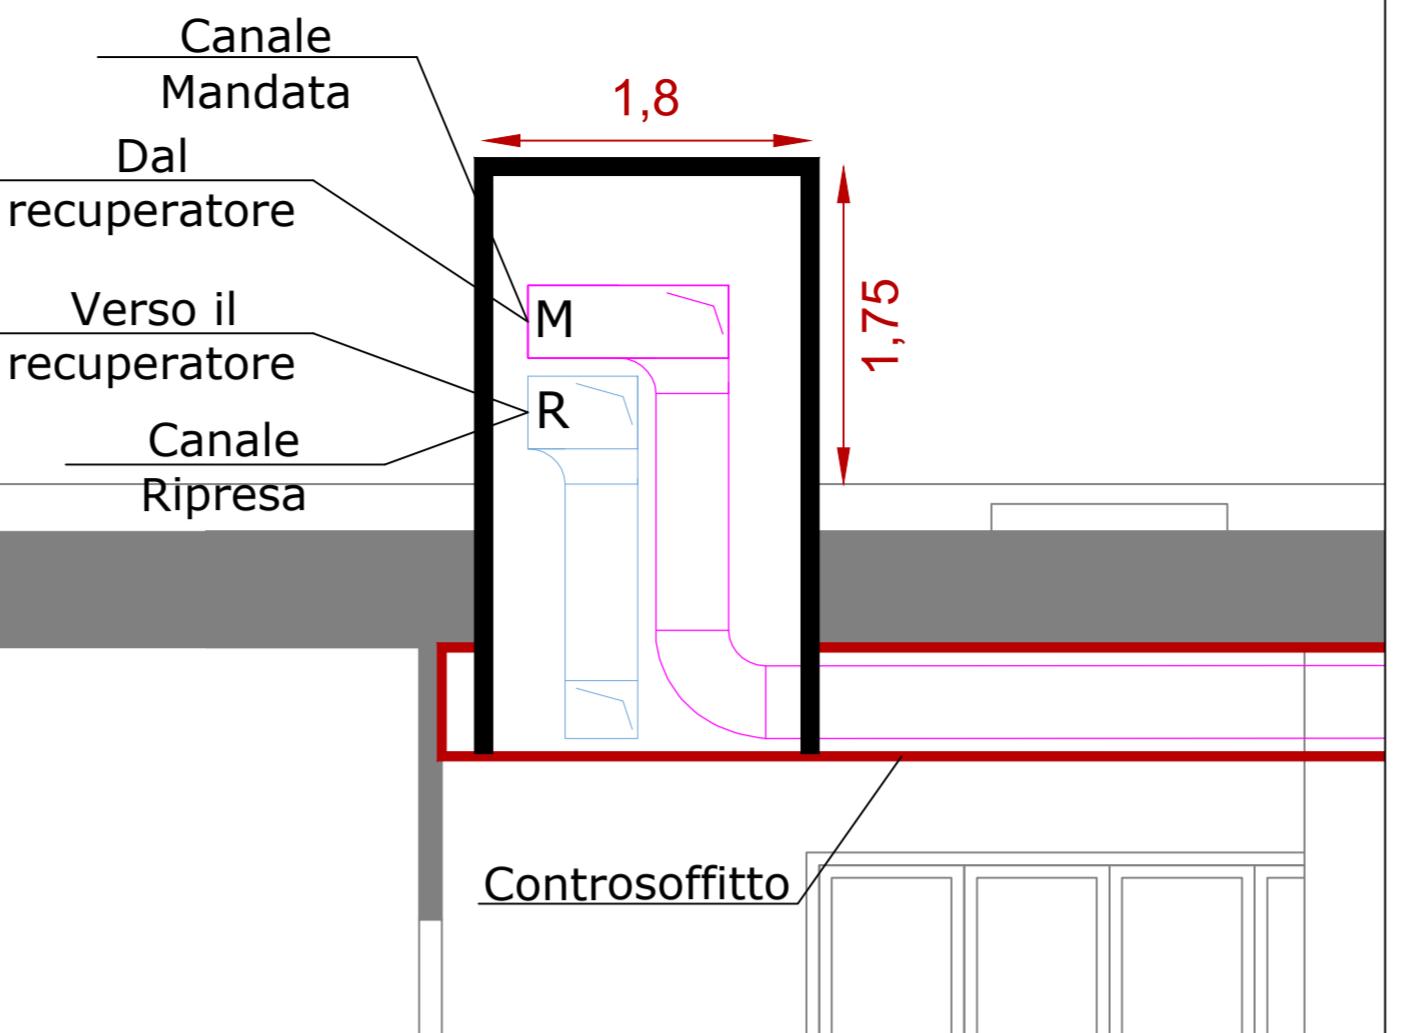


N.B. Le quote fanno riferimento alla scala 1:100


Particolare tipica installazione canali (scala 1:100)

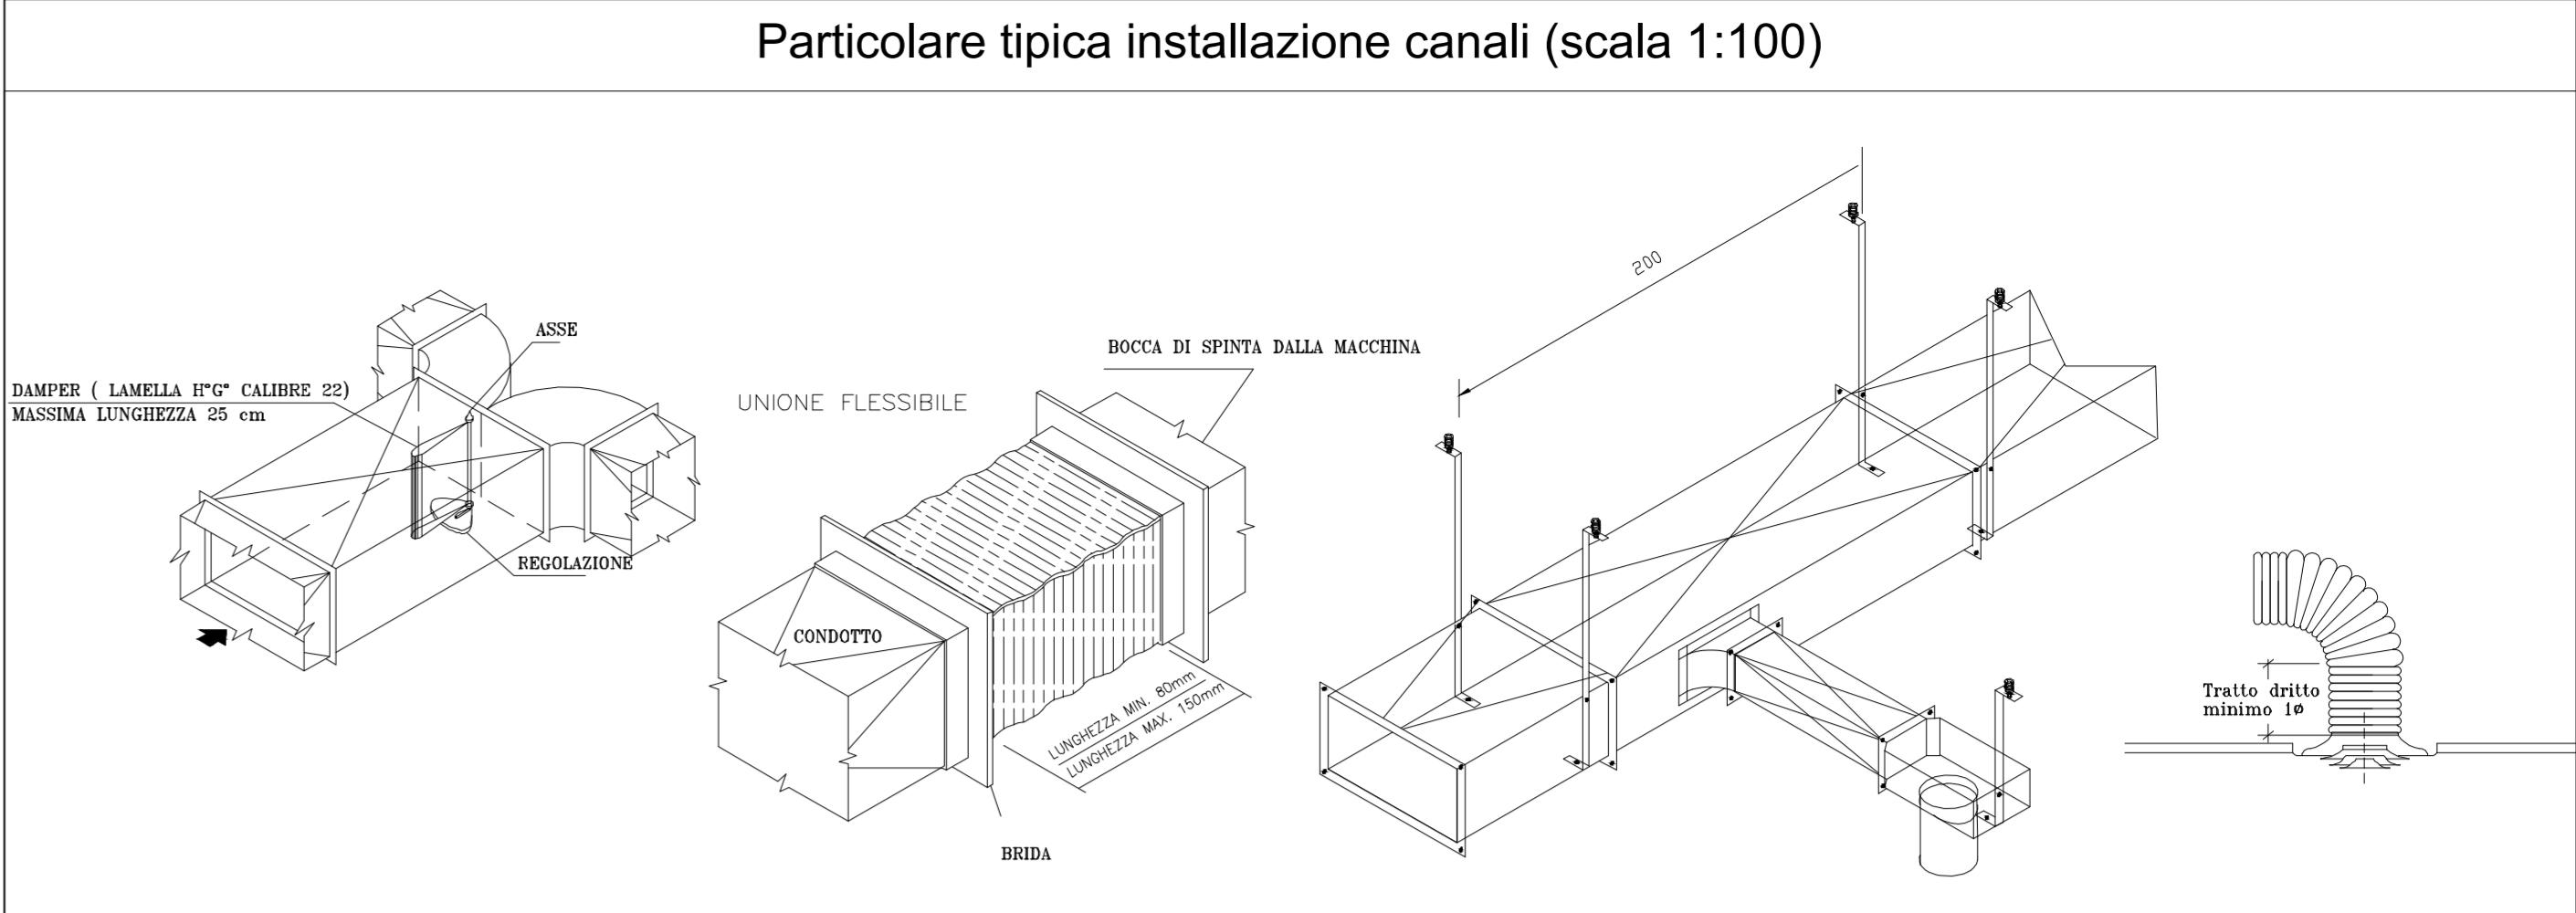

Particolare installazione/funzionamento recuperatore con dispositivi silenziatori (fuori scala)

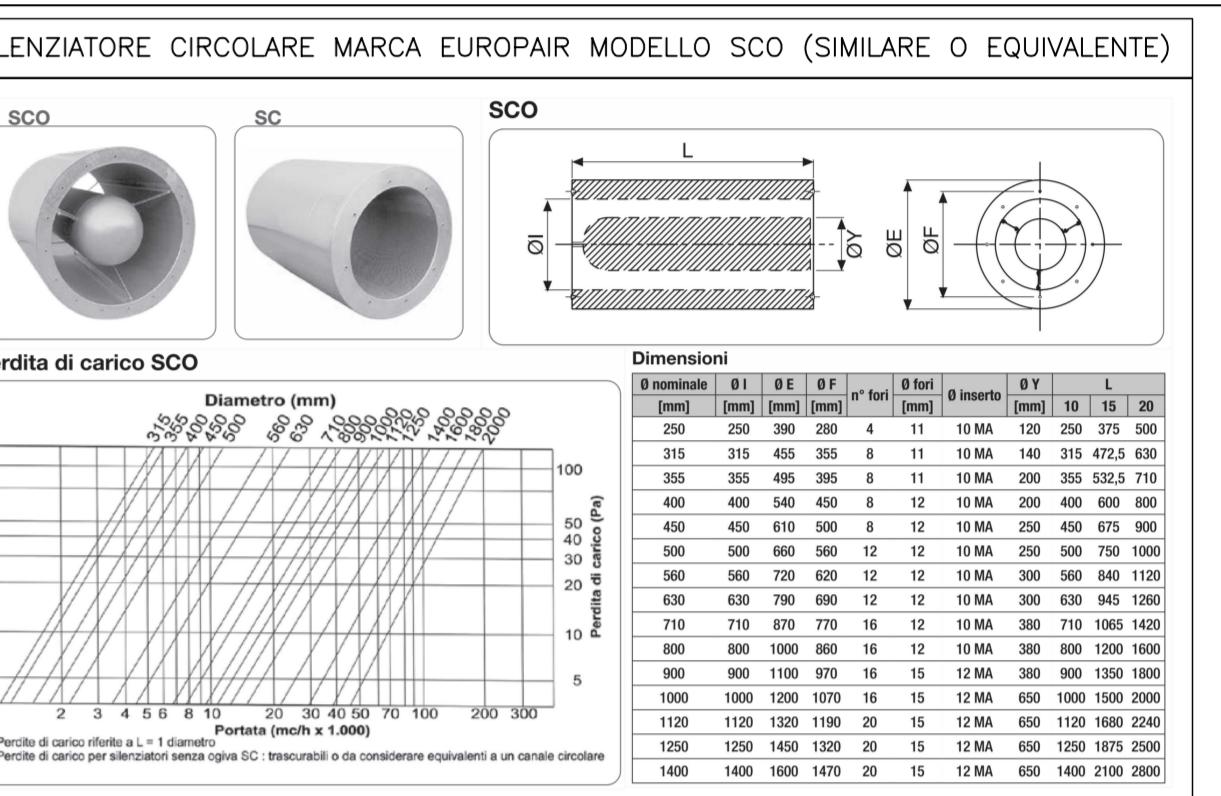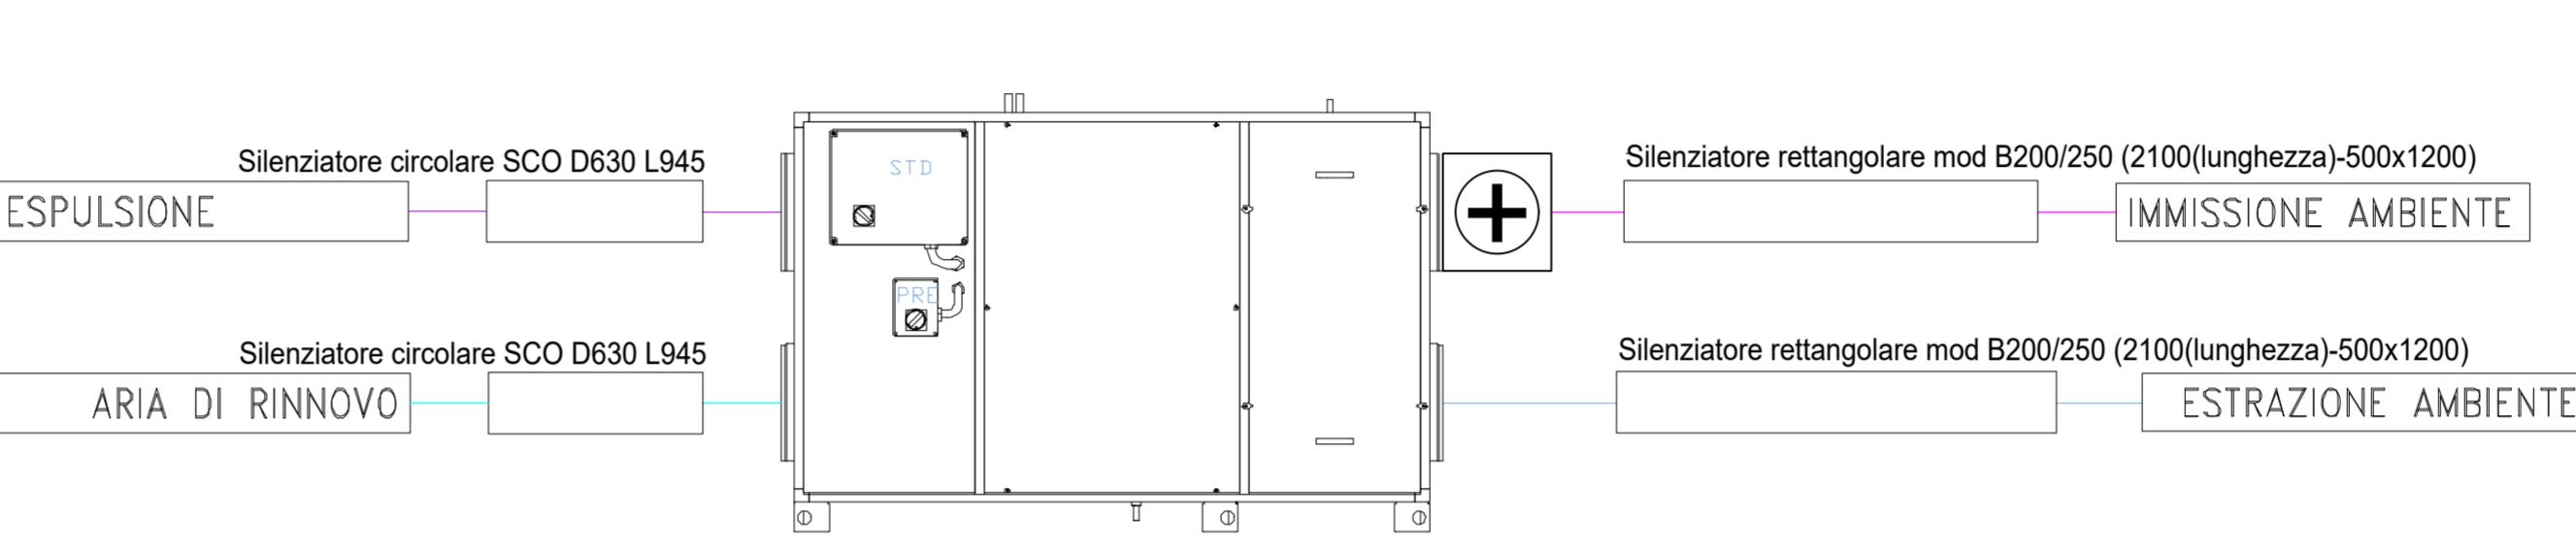

PIANTA PIANO TERRA - SCALA 1:100

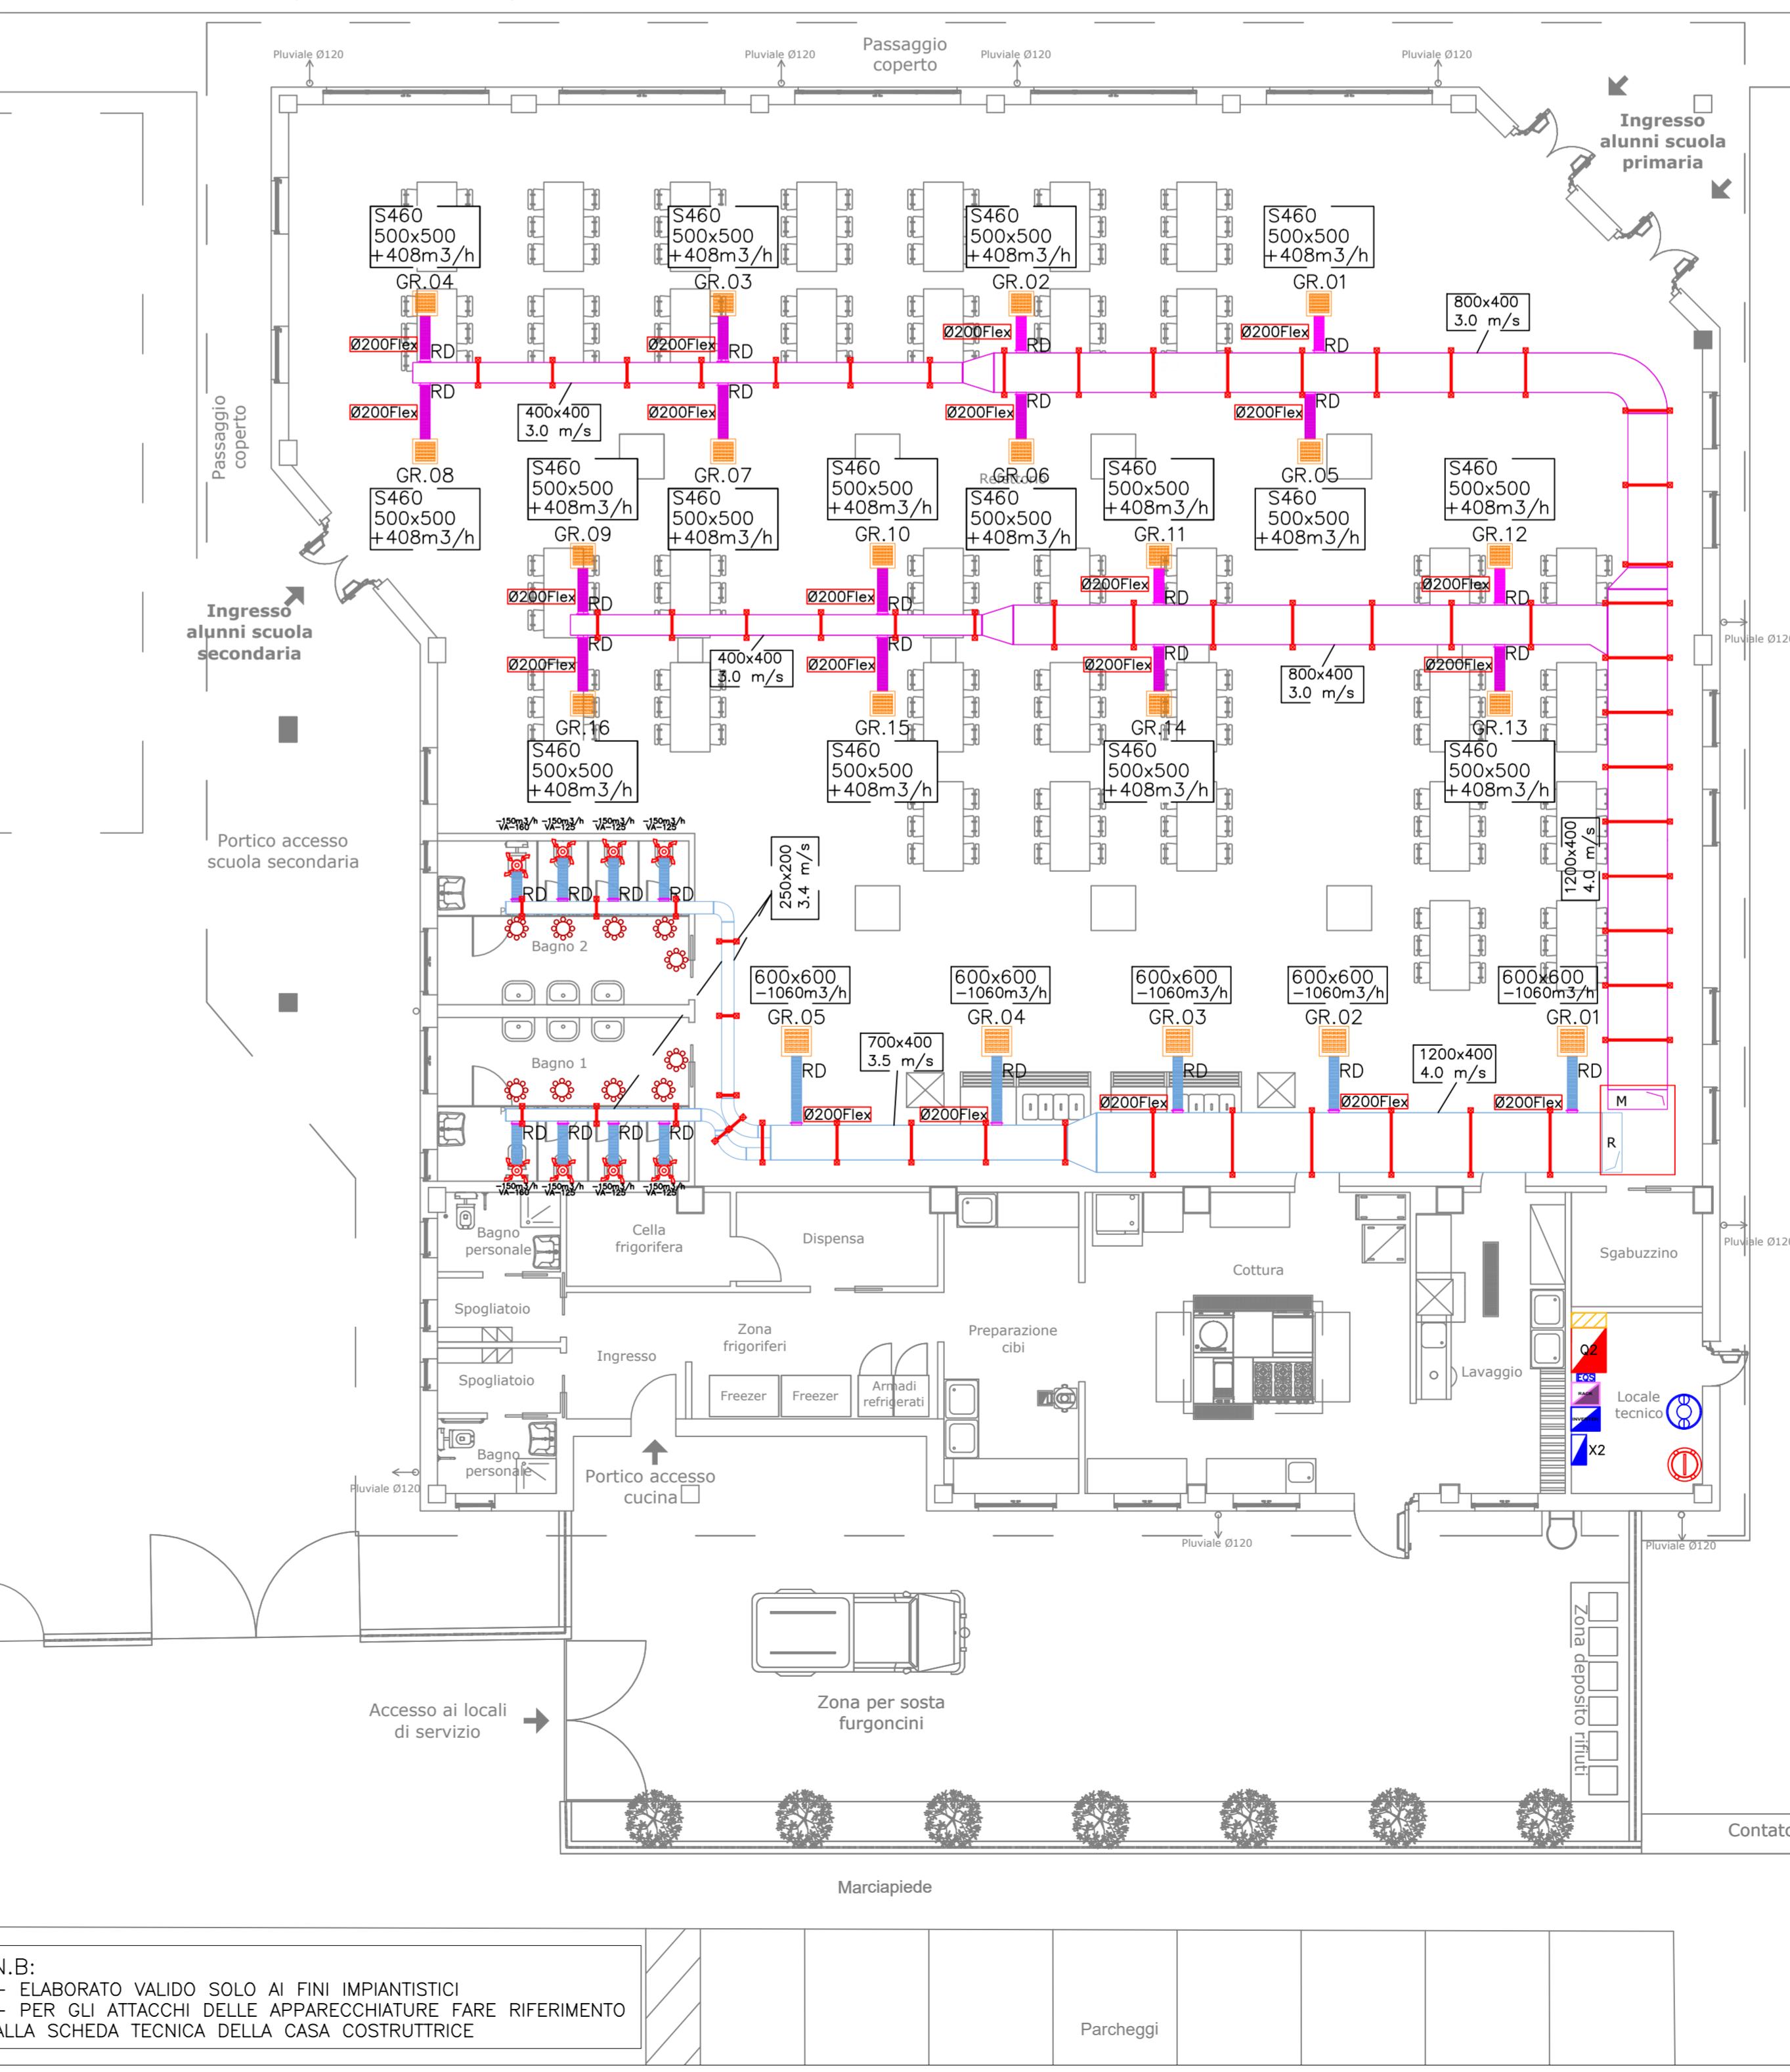

Finanziamento dell'Unione europea - NextGenerationEU. Intervento finanziato con l'avviso n 48038 del 02/12/2021 del PNR Misson 4: Istruzione e Ricerca Componente 1 - Potenziamento dell'offerta dei servizi di estensione: dagli asili nido alla università Intervento 1.2 "Piano di estensione del tempo pieno e mense".

I punti di vista e le opinioni espresse sono tuttavia solo quelli degli autori e non riflettono necessariamente quelli dell'Unione europea e della Commissione europea. Né l'Unione europea né la Commissione europea possono essere ritenute responsabili per essi.

COMITINTE
COMUNE DI ORNAGO
Provincia di Monza e Brianza

COSTRUZIONE DELLA NUOVA MENSA SCOLASTICA
PER L'ISTITUTO COMPRENSIVO "ALESSANDRO MANZONI" DI ORNAGO E BURAGO - SEDE DI ORNAGO - PIANO NAZIONALE DI RIPRESA E RESILIENZA - MISSONE 4: ISTRUZIONE E RICERCA - Componente 1 - Potenziamento dell'offerta dei servizi di istruzione: dagli asili nido alle Università - Investimento 1.2: "Piano di estensione del tempo pieno e mense"

Progetto Esecutivo

Settembre 2025 TAV. N. 1M.06
SCALA 1:100 REV 03
RISERVATO AGLI UFFICI IL COMMITINTE Comune di Ornago (MB)

INCARICATI DELLA PROGETTAZIONE ESECUTIVA/CSP Capogruppo mandataria

KBM ENGINEERING S.R.L.
Soci fondatori:
Direttore tecnico dott. Ing. Gianfranco Autonio
Ordine Ingegneri di Napoli N° 15756

Mandatario
Ing. Giuseppe Angri
Via Masseria Montone, 92
80035 Nola (NA)
PEC: direzione@pec.studioangri.it
Ordine Ingegneri di Napoli N° 15587

Mandatario
Ing. Luigi Corcione
Via Masseria Montone, 92
80035 Nola (NA)
PEC: luigi.corcione@nagpe.eu
Ordine Ingegneri di Napoli N° 21312

Direzione Lavori
Ing. Domenico Cassese
Via Masseria Montone, 92
80035 Nola (NA)
PEC: domenico.cassese@nagpe.eu
Ordine Ingegneri di Napoli N° 22459

MERONI INGEIERIA INTEGRATA S.R.L.
Soci Cooperativa Sociale ARL
Via Ciro Menotti, 19
20090 Arcore (MB)
PEC: depac@galmail.it

DEPAC
Soci Cooperativa Sociale ARL
Via Ciro Menotti, 19
20090 Arcore (MB)
PEC: depac@galmail.it

Impresa esecutrice

STC
Soci Cooperativa Sociale ARL
Via Ciro Menotti, 19
20090 Arcore (MB)

MERONI INGEIERIA INTEGRATA
Soci Cooperativa Sociale ARL
Via Ciro Menotti, 19
20090 Arcore (MB)
PEC: meroni.srl@pec.it

Impresa esecutrice

CUP: B85E24000360006