




SCHEMA ALTIMETRICO IDRICO-SANITARIO RETI DI CARICO

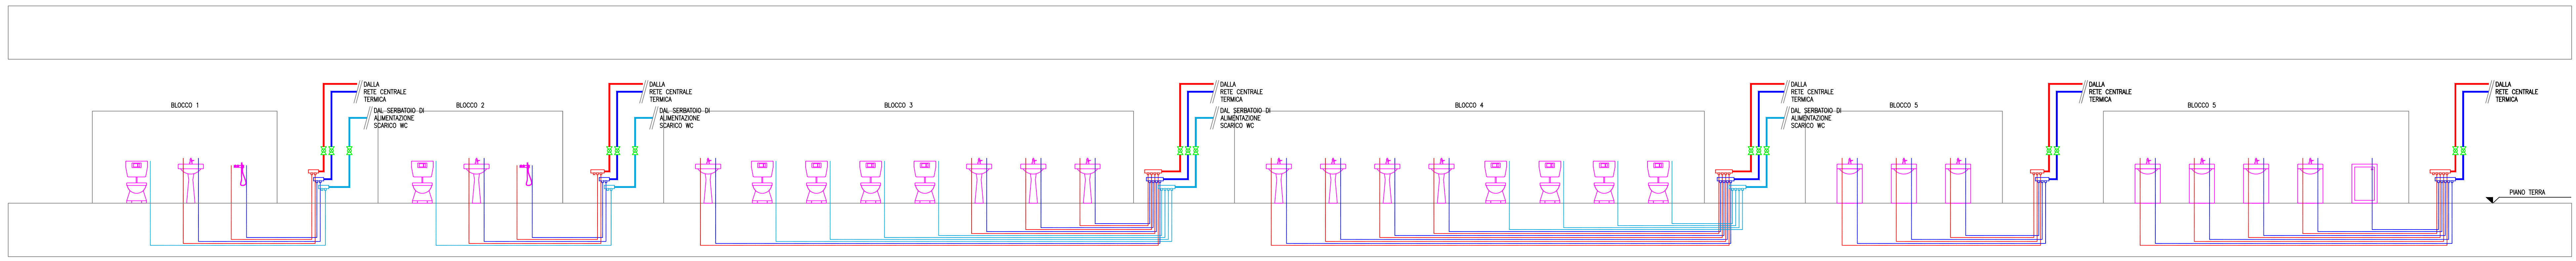


PARTICOLARE COLLEGAMENTO SANITAR

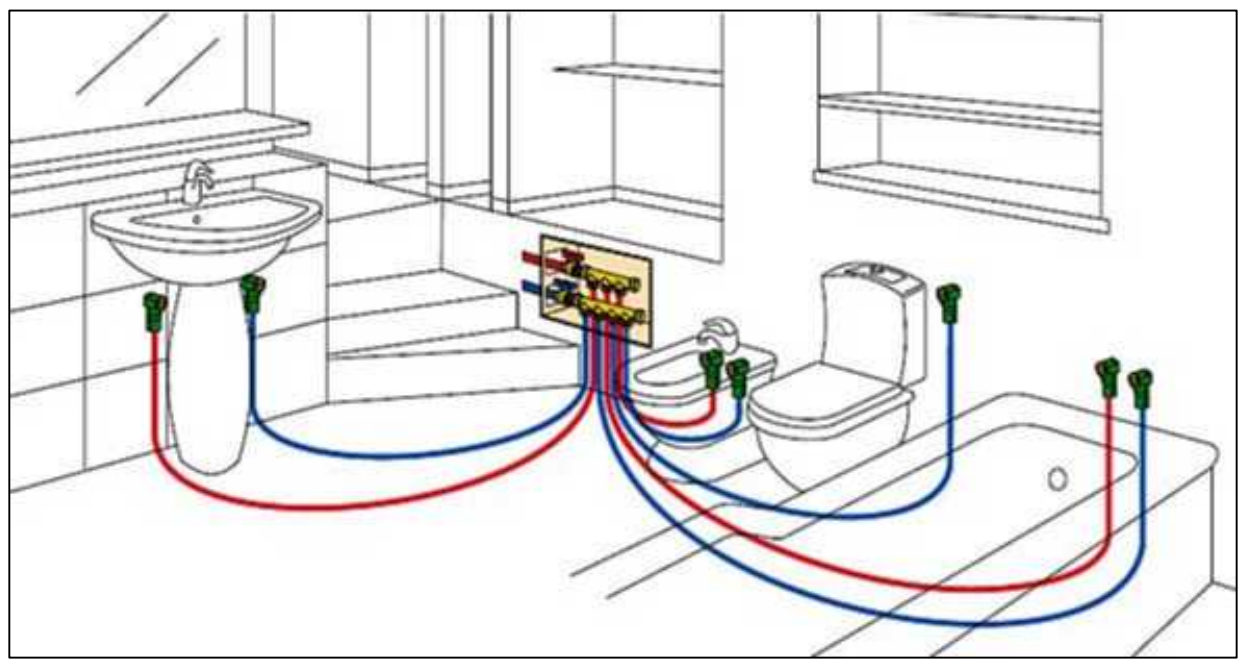

PARTICOLARE COLLETTORE COMPLANARE

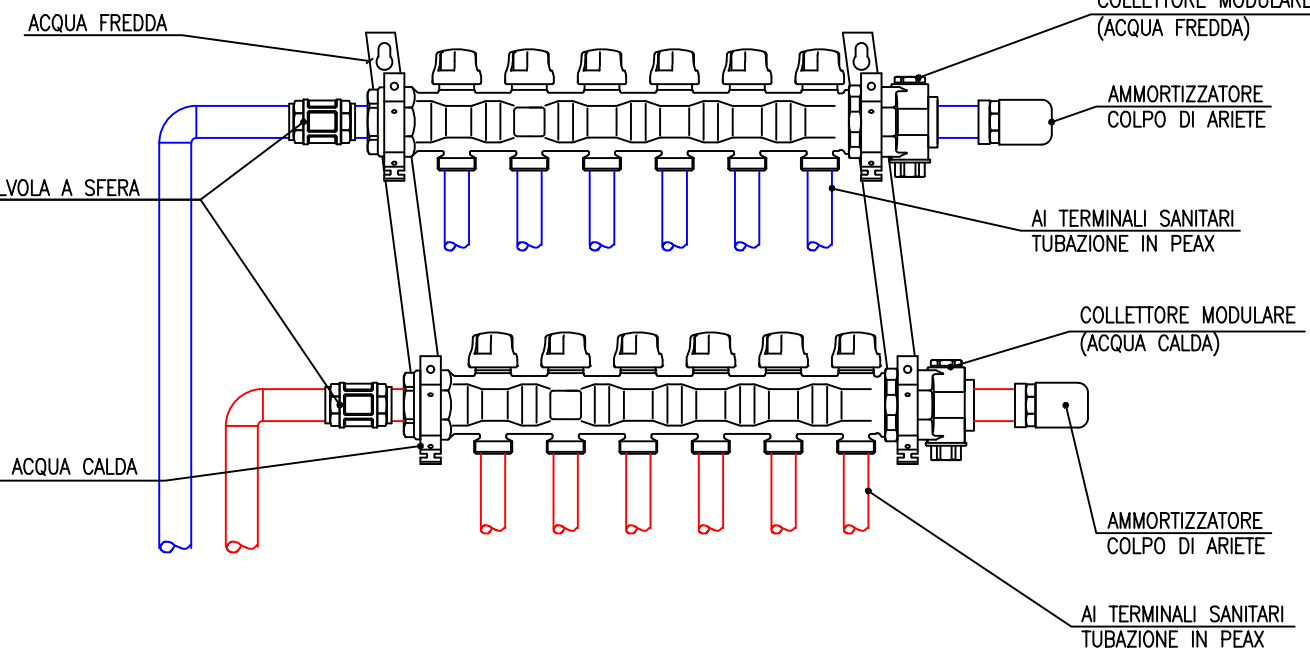



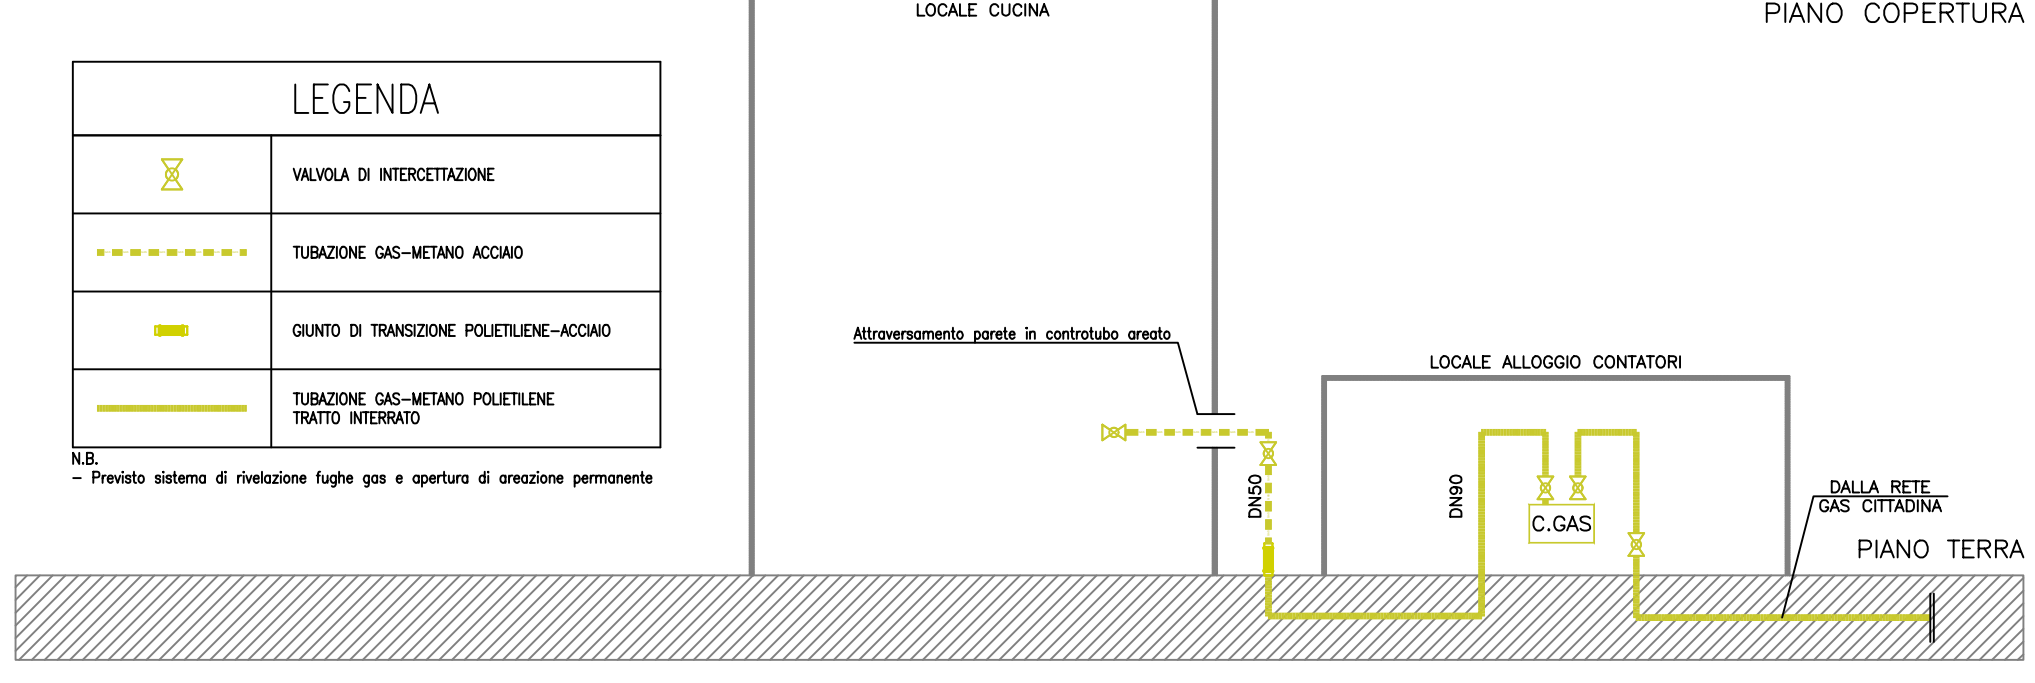








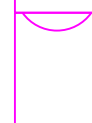





PARTICOLARE DISTRIBUTIVO RETE GAS METANO - ALIMENTAZIONE CUCINA - POTENZA COMPLESSIVA FUOCHI 250 KW

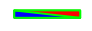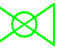
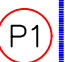


LEGENDA POMPE

NOME	CIRCUITO	PORTATA [mc/h]	PREVALENZA [m.c.a.]
P1-P2	CIRCUITO RACCOLTA ACQUE METEORICHE	5	7
P3	CIRCUITO RIFIAMENTO SERBATOIO ACQUA DI CARICO WC	2	5

LEGENDA

	PUNTO DI ADDUZIONE IDRICA SINGOLO APPARECCHIO	
	TUBAZIONE ACQUA CALDA SANITARIA IN MULTISTRATO PREISOLATO	
	TUBAZIONE ACQUA FREDDA SANITARIA IN MULTISTRATO PREISOLATO	
	TUBAZIONE RICIRCOLO MULTISTRATO PREISOLATO	
	COLLETTORE DI DISTRIBUZIONE (SIMBOLO UTILIZZATO NELLE PLANIMETRIE)	
	VALVOLA DI INTERCETTAZIONE conformi alla UNI 11443	 Pompa <i>Caratteristiche tecniche vedere tabella pompe</i>
	SIMBOLO GRAFICO INDICANTE IL WC	 SIMBOLO GRAFICO INDICANTE LA DOCCIA
	SIMBOLO GRAFICO INDICANTE IL LAVABO	 SIMBOLO GRAFICO INDICANTE IL BIDET
	SIMBOLO GRAFICO INDICANTE IL LAVELLO	 SIMBOLO GRAFICO INDICANTE LA LAVASTOVIGLIE
	VALVOLA DI INTERCETTAZIONE	 COLLETTORE DI DISTRIBUZIONE
	Tubazioni rete gas	 DISCESA TUBAZIONI DA CONTROSOFFITO A PARETE


  Pompa per acque meteoriche ubicata all'interno della vasca di laminazione
5 (mc/h) ~ 7 (m.c.a.) tipo GRUNDFOS modello AP35.40.06 A1 V1X230
similare o equivalente

N.B.:
 - ELABORATO VALIDO SOLO AI FINI IMPIANTISTICI
 -MONTANTE ESTERNA ACQUA FREDDA SANITARIA ATTESTATA A PAVIMENTO/INTERRATA IN POLIETILENE
 -LA DISTRIBUZIONE PRINCIPALE AL PIANO AVVERA' TRAMITE TUBAZIONI ATTESTATE A CONTROSOFFITO MENTRE DAL COLLETTORE DI DISTRIBUZIONE AI SINGOLI APPARECCHI I PERCORSI SARANNO ATTESTATI SOTTO TRACIA A PAVIMENTO
 - PREVEDERE VALVOLA DI intercettazione a MONTE DI OGNI STACCO DALLA DORSALE PRINCIPALE
 - APPARECCHI IGIENICI DEL TIPO SOSPESI


CARATTERISTICHE TECNICHE SCALDACQUA IN POMPA DI CALORE MARCA
ACCORONI MODELLO GREEN 500 S NEW




Modalità installative GREEN 500 S NEW

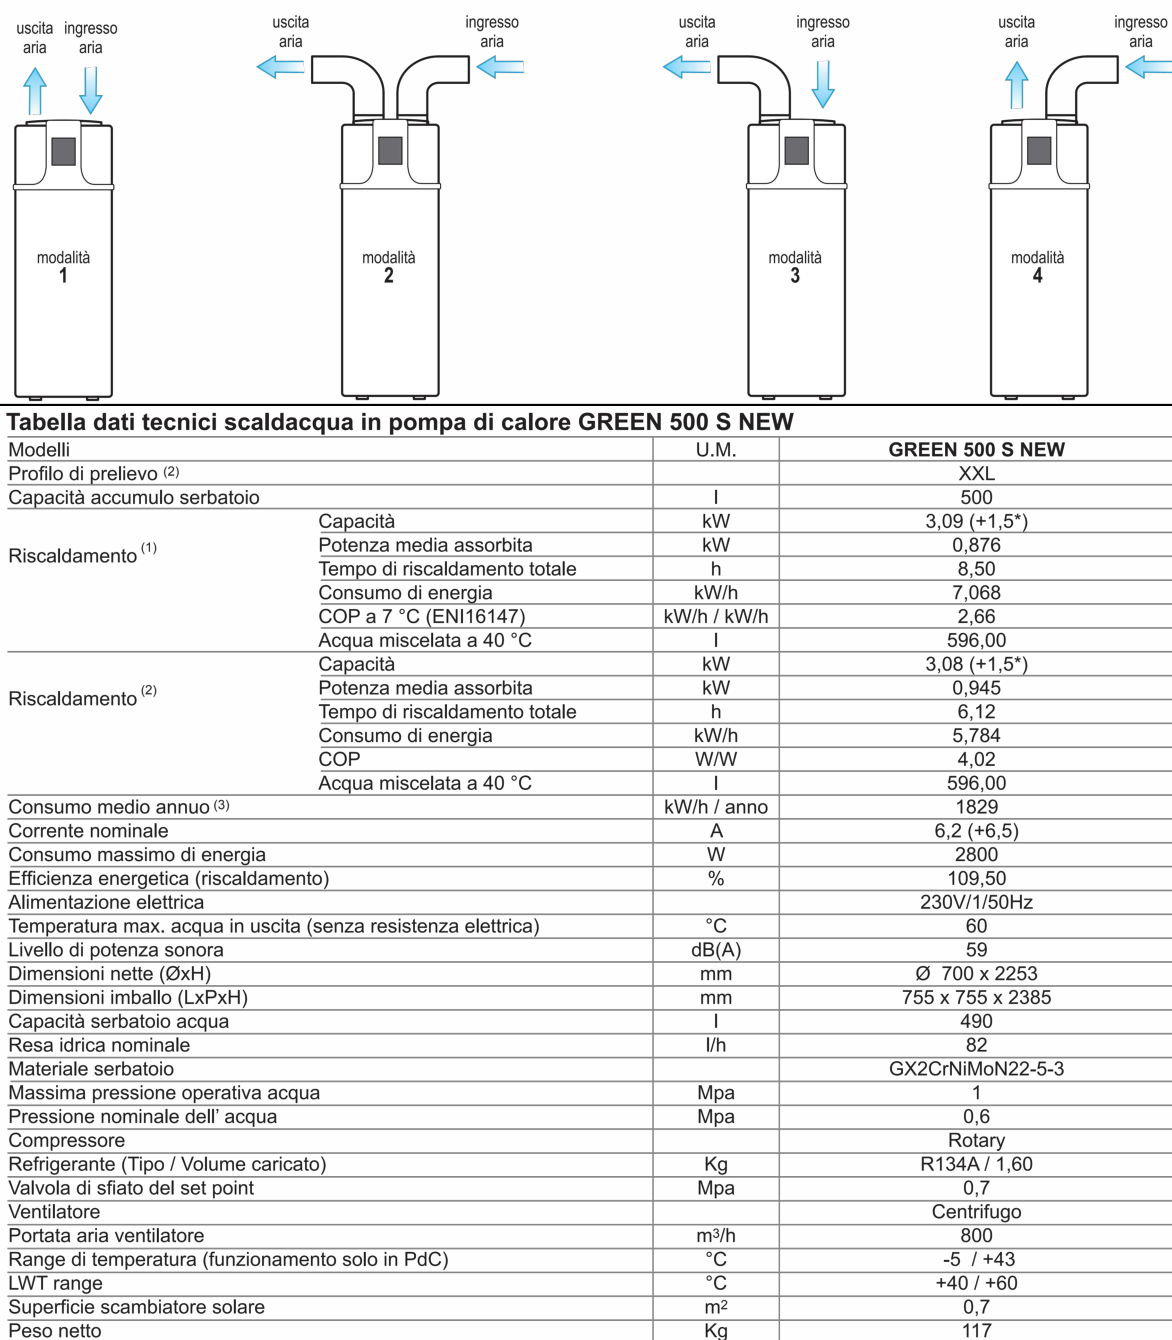

STRALCIO PLANIMETRICO PIANTA PIANO TERRA - SCALA 1:100

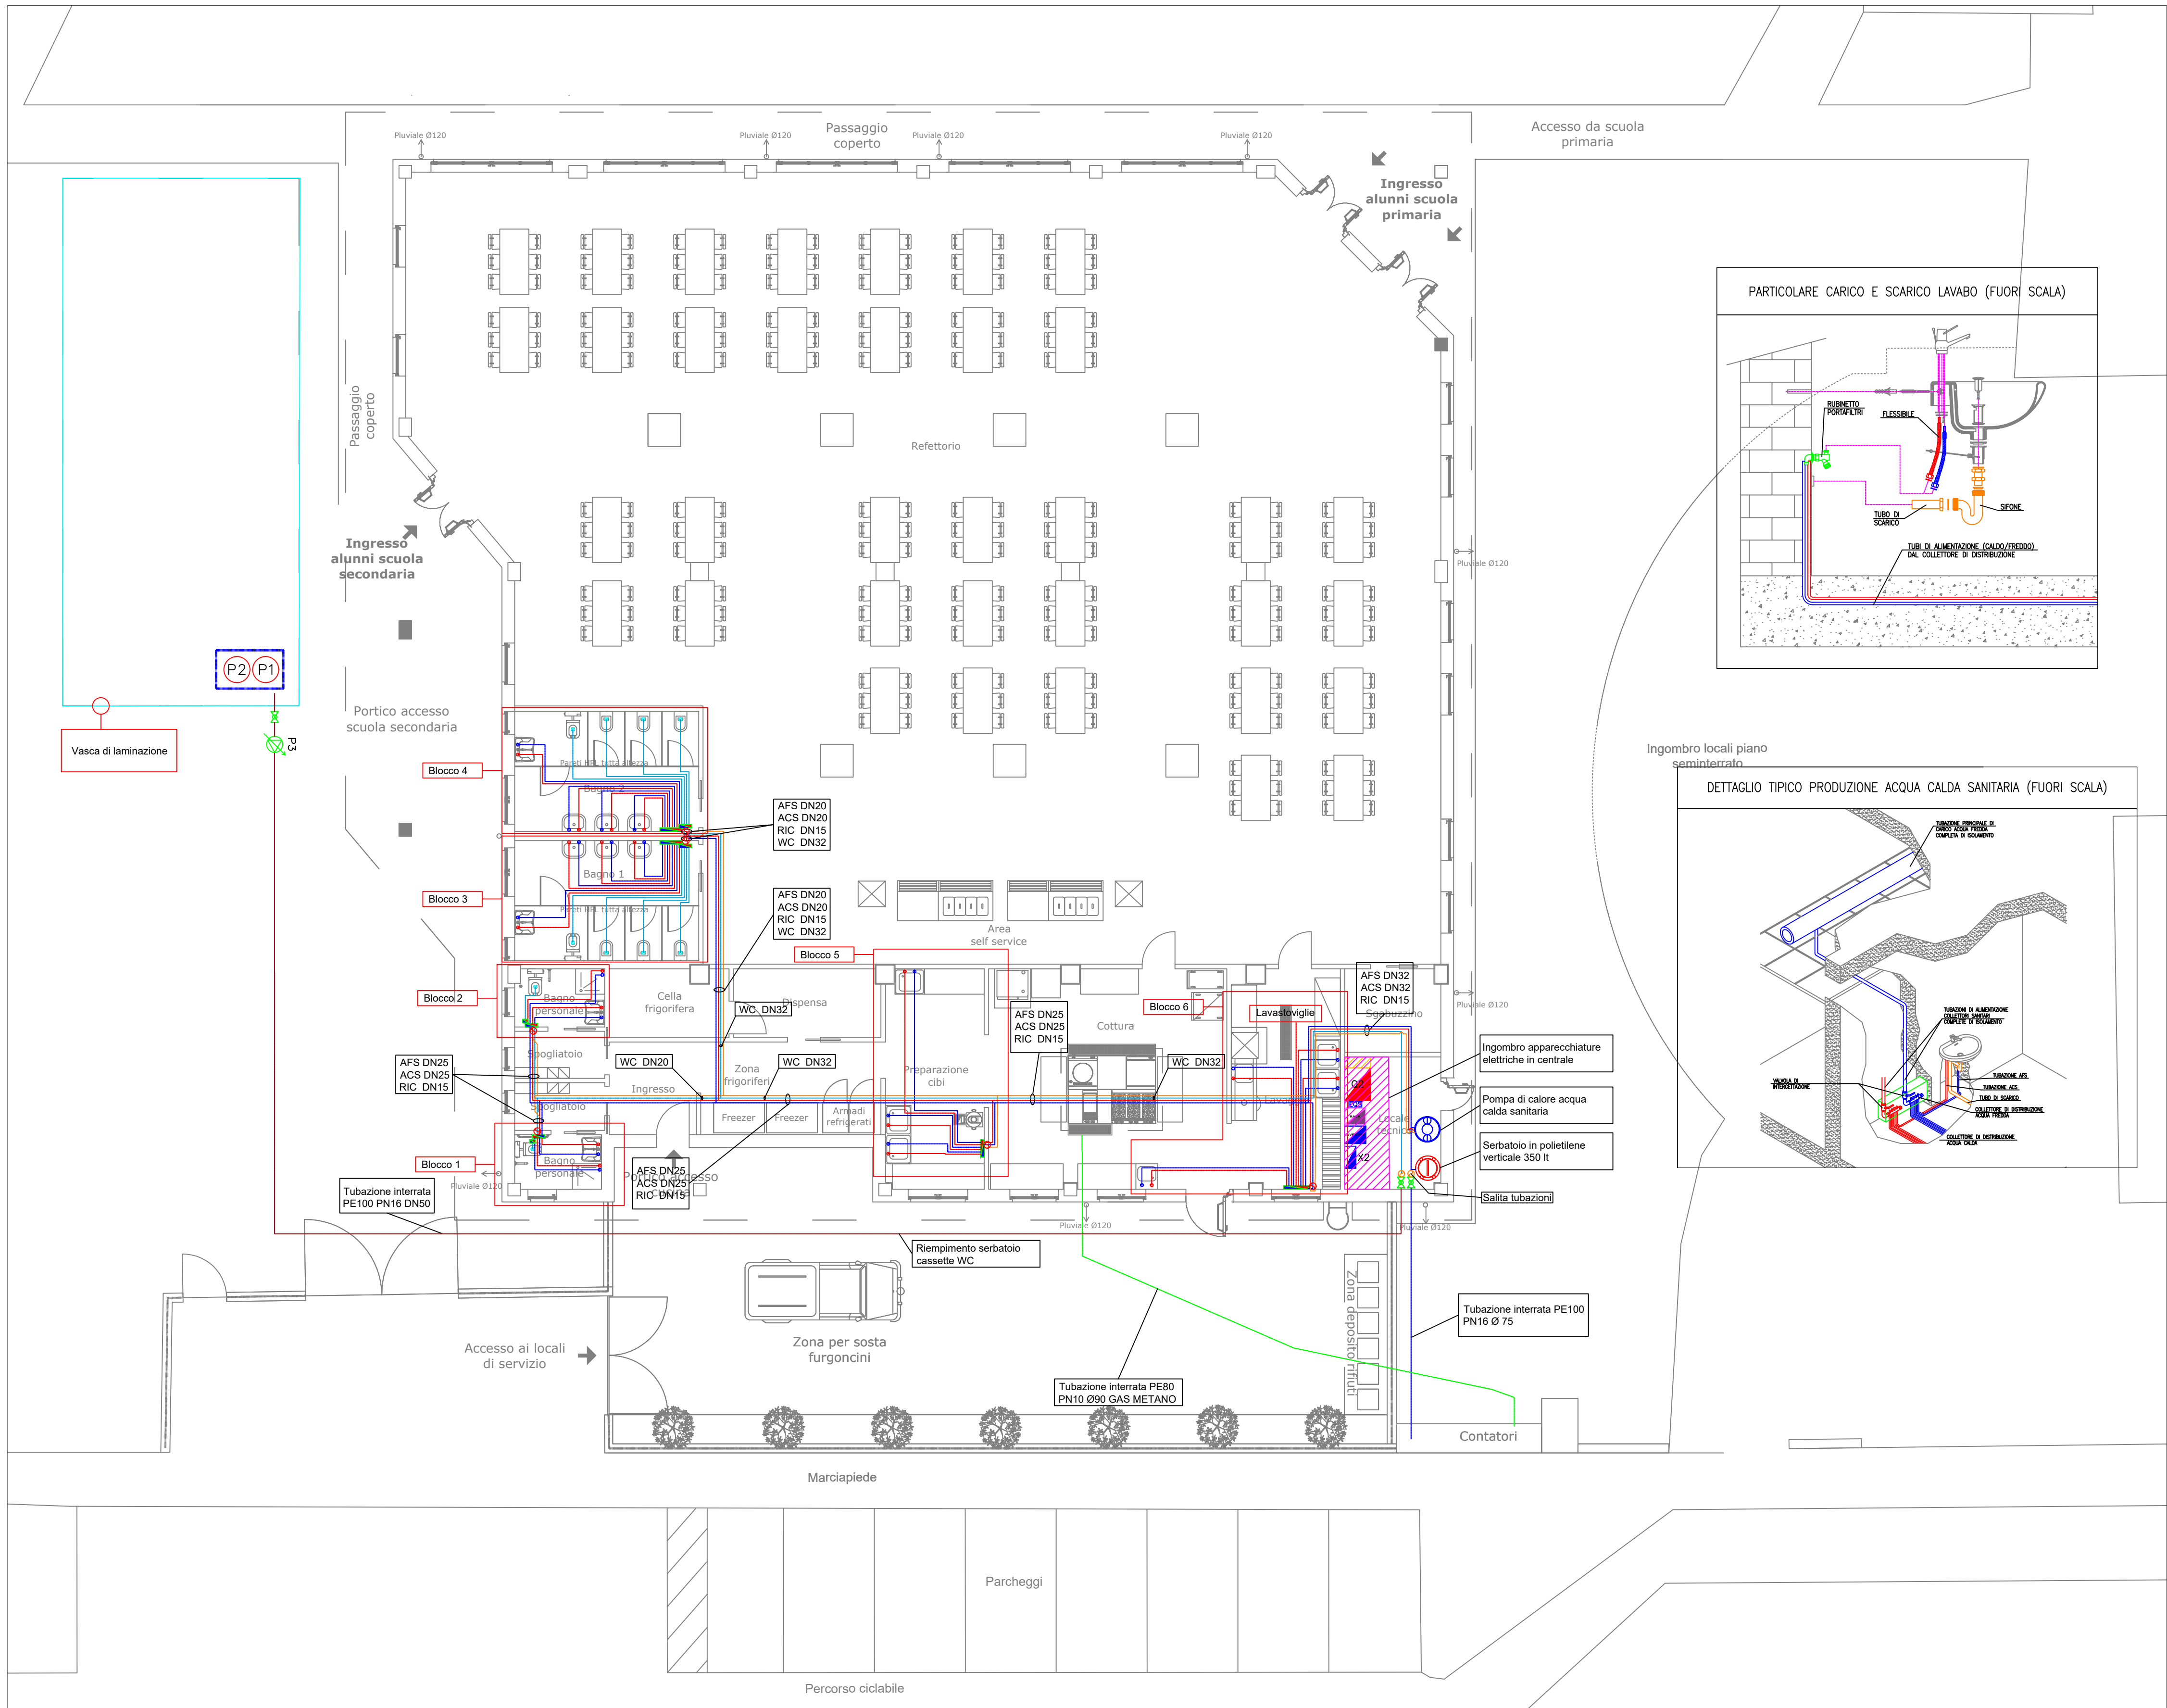

PIANTA PIANO TERRA - FUORI SCALA

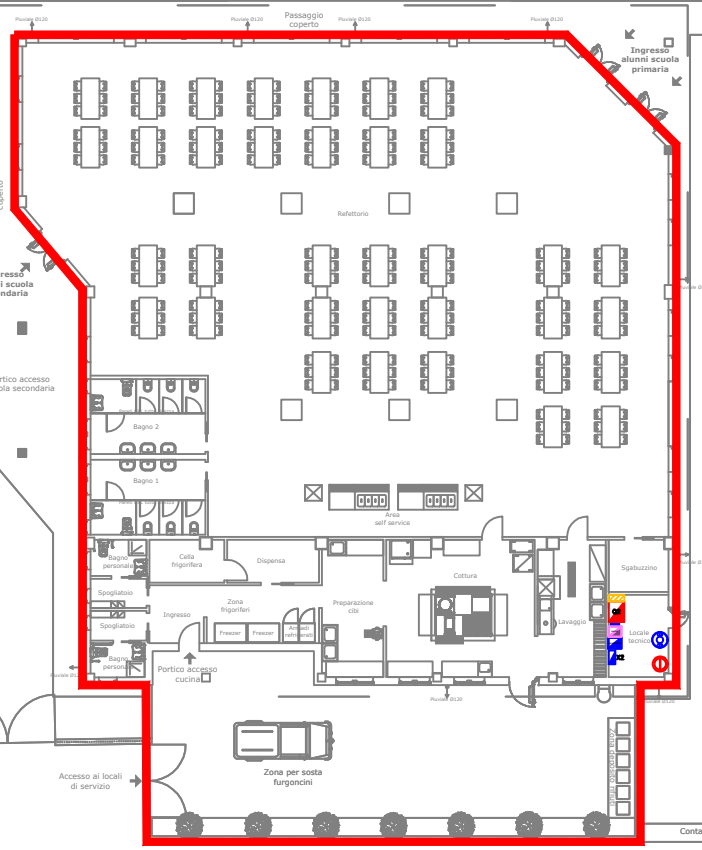

Finanziamento dell'Unione europea - NextGenerationEU. Intervento finanziato con l'avviso n 48038 del 02/12/2021 del PNRR Missione 4: Istruzione e Ricerca Componente 1 - Potenziamento dell'offerta dei servizi di istruzione:dagli asili nido alla università Intervento 1.2 "Piano di estensione del tempo pieno e mense".



COMMITTENTE
COMUNE DI ORNAGO
Provincia di Monza e Brianza

DESCRIZIONE
COSTRUZIONE DELLA NUOVA MENSA SCOLASTICA
PER L'ISTITUTO COMPRENSIVO "ALESSANDRO MANZONI" DI ORNAGO E BURAGO - SEDE DI
ORNAGO - PIANO NAZIONALE DI RIPRESA E RESILIENZA - MISSIONE 4: ISTRUZIONE E
RICERCA - Componente 1 - Potenziamento dell'offerta dei servizi di istruzione: dagli asili
nido alle Università - Investimento 1.2: " Piano di estensione del tempo pieno e mense"

Progetto Esecutivo

DATA Settembre 2025	TAV. N. IM.03	CONTENUTO TAVOLA Impianto idrico sanitario rete di carico con schema altimetrico e rete gas cucina
SCALA 1:100	REV 03	

IL COMMITTENTE
Comune di Ornago (MB)

INCARICATI DELLA PROGETTAZIONE ESECUTIVA/CSP
Capogruppo mandataria

KBM ENGINEERING S.R.L.
Società di Ingegneria
Direttore tecnico dott. Ing. Gianfranco Autori
Ordine Ingegneri di Napoli N° 15756

Mandatario
Ing. Giuseppe Angri

Ing. Giuseppe Angri
Via Aldo Moro, 13
80035 Nola (NA)
PEC: direzione@pec.studioangri.it
Ordine Ingegneri di Napoli N° 15587

Mandatario	Ing. Luigi Corcione
------------	---------------------

Via Castellammare, 92
80035 Nola (NA)
 PEC: luigi.corcione@ingpec.eu
 Ordine Ingegneri di Napoli N° 21312

Ing. Domenico Cassese
Via Maccoria Mautone, 89

Via Masseria Mautone, 89
80034 Marigliano (NA)
 PEC: domenico.cassese@ingpec.eu
 Ordine Ingegneri Napoli N° 22459
 Direzione Lavori

MERONI INGEGNERIA INTEGRATA S.R.L.
Via IV Novembre, 91

23891 Barzanò (LC)
PEC: meroni.srl@pec.it

Impresa esecutrice	DEPAC
--------------------	-------

Società Cooperativa Sociale ARL
Via Ciro Menotti, 19
20090 Arezzo (AR)

20090 Arcore (MB)
pec: depac@legalmail.it

CUR: B85E34000360006

CUP: B85E24000360006
